

Legende

Untersuchte Wirkbereiche der Trassen 1.000 m (beidseits 500 m)

- Variante Violett
- Variante Türkis
- Variante Orange
- Variante Blau-Grün

Landschaftsbild

- Landschaftsprägendes Denkmal
- Landschaftsschutzgebiet
- Naturpark

Waldfunktion

- Erholungswald Stufe 1
- Erholungswald Stufe 2
- Schutzwald für Lebensraum Landschaftsbild
- Sichtschutzwald

Luft/Klima

- Kaltluftaustauschbereich
- Kaltfließbahn
- Kaltluftproduktionsfläche

Wirkraum (Nachtsituation)

Sommerliche humanbioklimatische Belastungssituation in Flächen mit Wohn-/Schlaf funktion in der Nacht. Je höher die Belastung, desto höher die Handlungserfordernis für proaktive Anpassungsmaßnahmen.

- Belastungsstufe 5 (bereits heute ungünstige humanbioklimatische Situation)
- Belastungsstufe 4 (unter Annahme eines schwachen Klimawandels zukünftig ungünstige humanbioklimatische Situation)

Ausgleichsraum (Nachtsituation)

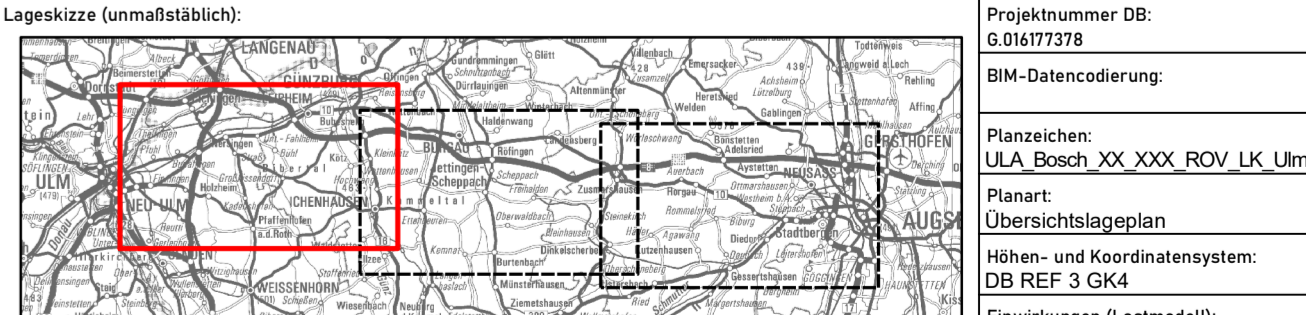
Sommerliche kaltluftthaushaltliche Bedeutung der Grün-/Freiflächen für die Entlastung des Wirkraums in der Nacht. Je höher die Bedeutung, desto höher die Empfindlichkeit und Schutzbedürftigkeit gegenüber (baulichen) Nutzungsintensivierungen.

- Sehr hohe Bedeutung (Kernbereiche der wirkraumbezogenen Kaltfließbahnen)
- Hohe Bedeutung (Kernbereiche des flächenhaften Luftaustausches im Bereich der Wirkraumbelastungsstufen 4 und 5 oder Rand-/Quellbereich der Kaltfließbahnen)

Waldfunktion

- Schutzwald für Immissionen Lärm und lokales Klima
- Regionaler Klimaschutzwald
- Bannwald

Quellen:
 Geobasisdaten: Bayerische Vermessungsverwaltung,
 © GeoBasis-DE / BKG 2018
 Fachdaten: Bayerisches Landesamt für Umwelt, Bayerische Staatsforsten

Index: Änderungen bzw. Ergänzungen		Name:		Datum:	
Bauplanung: DB NETZE DB Netz AG Adlon-Riese-Strasse 11-13 60327 Frankfurt am Main		Projektierung: DB NETZE DB Netz AG Technik NBS/ABS Ulm-Augsburg Ulm-Str. Bahnhofstrasse 12 1/2 84109 Augsburg		Planung: Auftragnehmer (AN): bosch & partner psu	
Projektantrag: DB Netz AG Projektantrag: DB Netz AG Projektantrag: DB Netz AG		Ort, Datum, Unterschrift:		Ort, Datum, Unterschrift:	
Legeskitze (unmaßstäblich): 		Projektnummer: DB G.01677378		BIM-Datencodierung: Planzeichen: LLA_Bosch_XX_XXX_BOV_LK_Ulm Planart: Übersichtslageplan Höhen- und Koordinatensystem: DB REF 3 GK4 Einwirkungen (Lastmodell):	
Bayerische Projektnummer:		DW-Kennziffer:		Barcode nummer:	
Entwurfsgeschwindigkeit:		Entwurfsgeschwindigkeit:		Entwurfsgeschwindigkeit:	
Strecke:		Streckenabschnitt:		Kilometer:	
Erstellt: 30.06.2023 Geprüft: 30.06.2023 Freigegeben: 30.06.2023		Kirchner Lehner Schwemmer		NBS/ABS Ulm - Augsburg Lageplan	
Maßstab: 1:25.000		Datum Name		Datum Name	
Übersicht Landschaft und Luft/Klima Blatt Ulm					